



# 縦 断 図 SH=1:500 SV=1:100

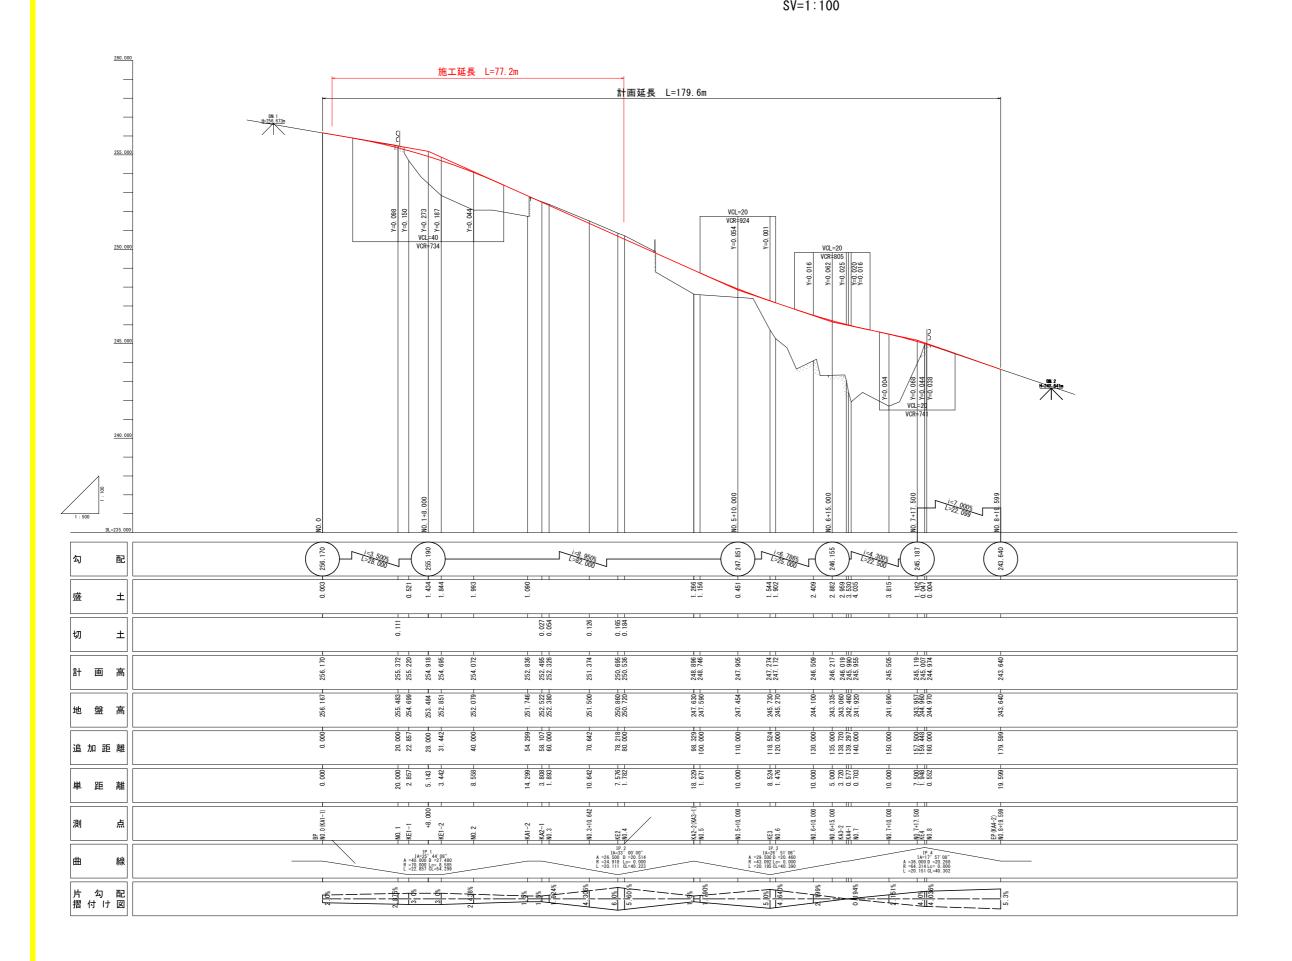

実施設計	図面		
工 事 名	R6三土 丸亀三 道路改良工事		
路線名等	(主)丸亀三好線		
工事箇所	三好郡東みよし町	丁東山(第2	分割)
図面名	縦断図		
縮尺	SH=1:500 SV=1:100	図面番号	2 / 24
会 社 名			
事業者名	徳島県西部総合県	具民局 県土棚	整備部 (三好)


S=1:50

NO. 2付近

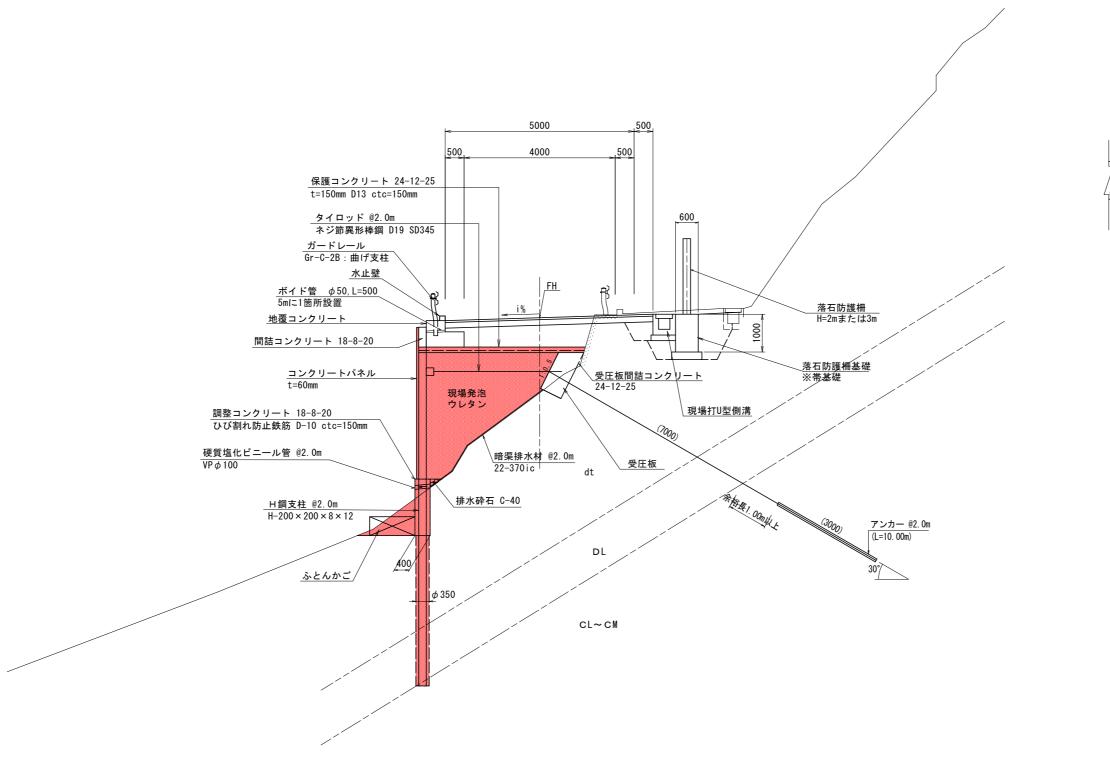

# 舗装構成 S=1:10

# 本 線

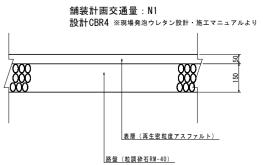


# 実施設計図面

夫肔設訂	凶囬		
工事名	R6三土 丸亀3 道路改良工事	E好線 東・頭 ■(2)(担し	
路線名等	(主)丸亀三好線		
工事箇所	三好郡東みよし町	丁東山(第2分	分割)
図面名	標準断面図		
縮尺	図 示	図面番号	3 / 24
会 社 名			
事業者名	徳島県西部総合県	県民局 県土整	備部 (三好)

# 横断図 (1/3) S=1:100



		名	称	左側		右	側	
	掘削	片切	土 砂		1	2		
	נירו מגונ	ופת	軟 岩 1					
			W < 2.5		1. (	0		
±		路床	2.5≦W<4.0					
	盛土	mw	4.0≦W					
I	強工	無工		W < 2.5				
		路体	2.5≦W<4.0					
		PET 1/4	4.0≦W					
作	床扣	ខរ	土砂			0.	8	
作業土工	JA 1	w 7	軟 岩 1					
İ	埋息	見し	W < 1.0			0.	3	
取	コン	クリー	ト構造物取壊し	0.2				
壊		舗装版破砕			3.	4		
舗		表		5. (	00			
装	1	무성	#R T	l		nn		

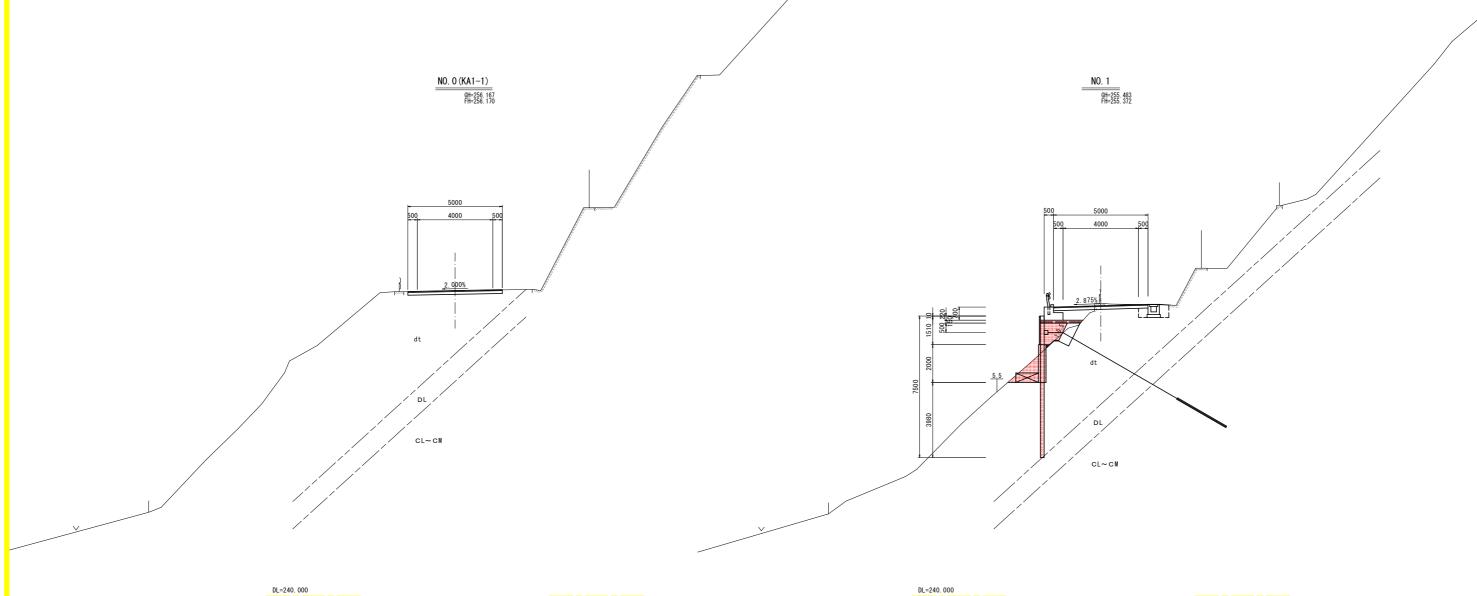


実施設	计図面	
工事	R6三土 丸亀三好線 東・東山 道路改良工事(2)(担い手	
路線名等	(主)丸亀三好線	
工事箇別	三好郡東みよし町東山(第2分割	J)
図面名	<b>基本                                    </b>	
縮 F	1:100 図面番号	4 / 24
会 社 4	3	
事業者名	6 德島県西部総合県民局 県土整備	部 (三好)


# 横断図 (2/3)





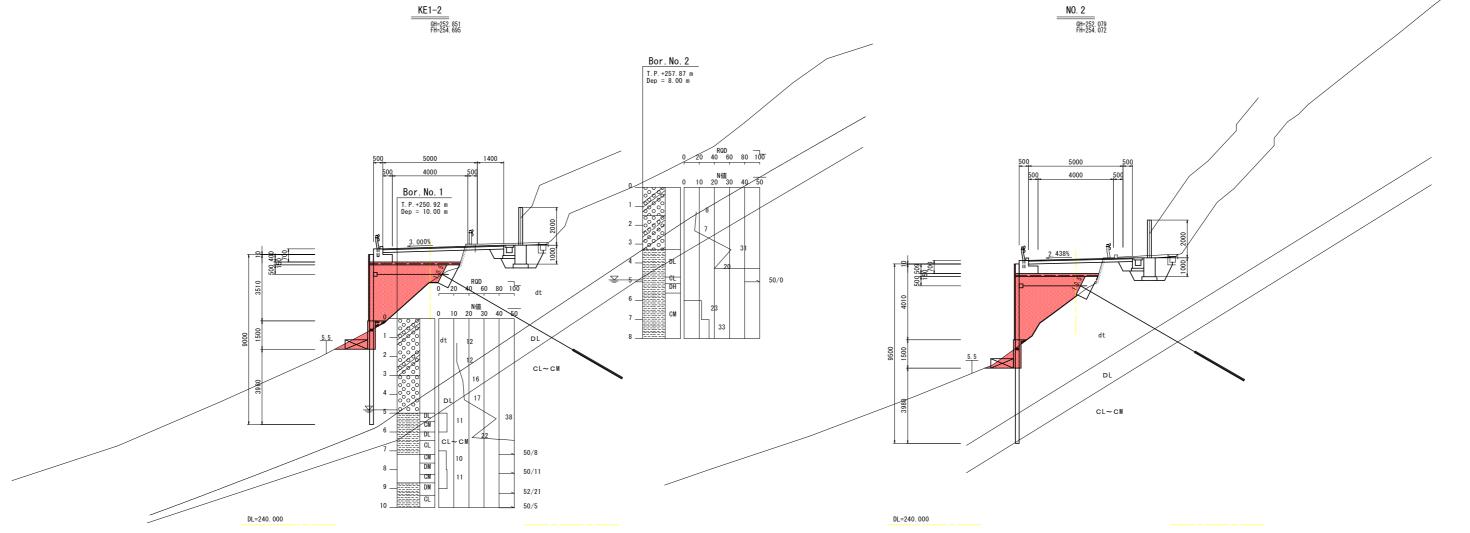


# 横断図 (3/3)

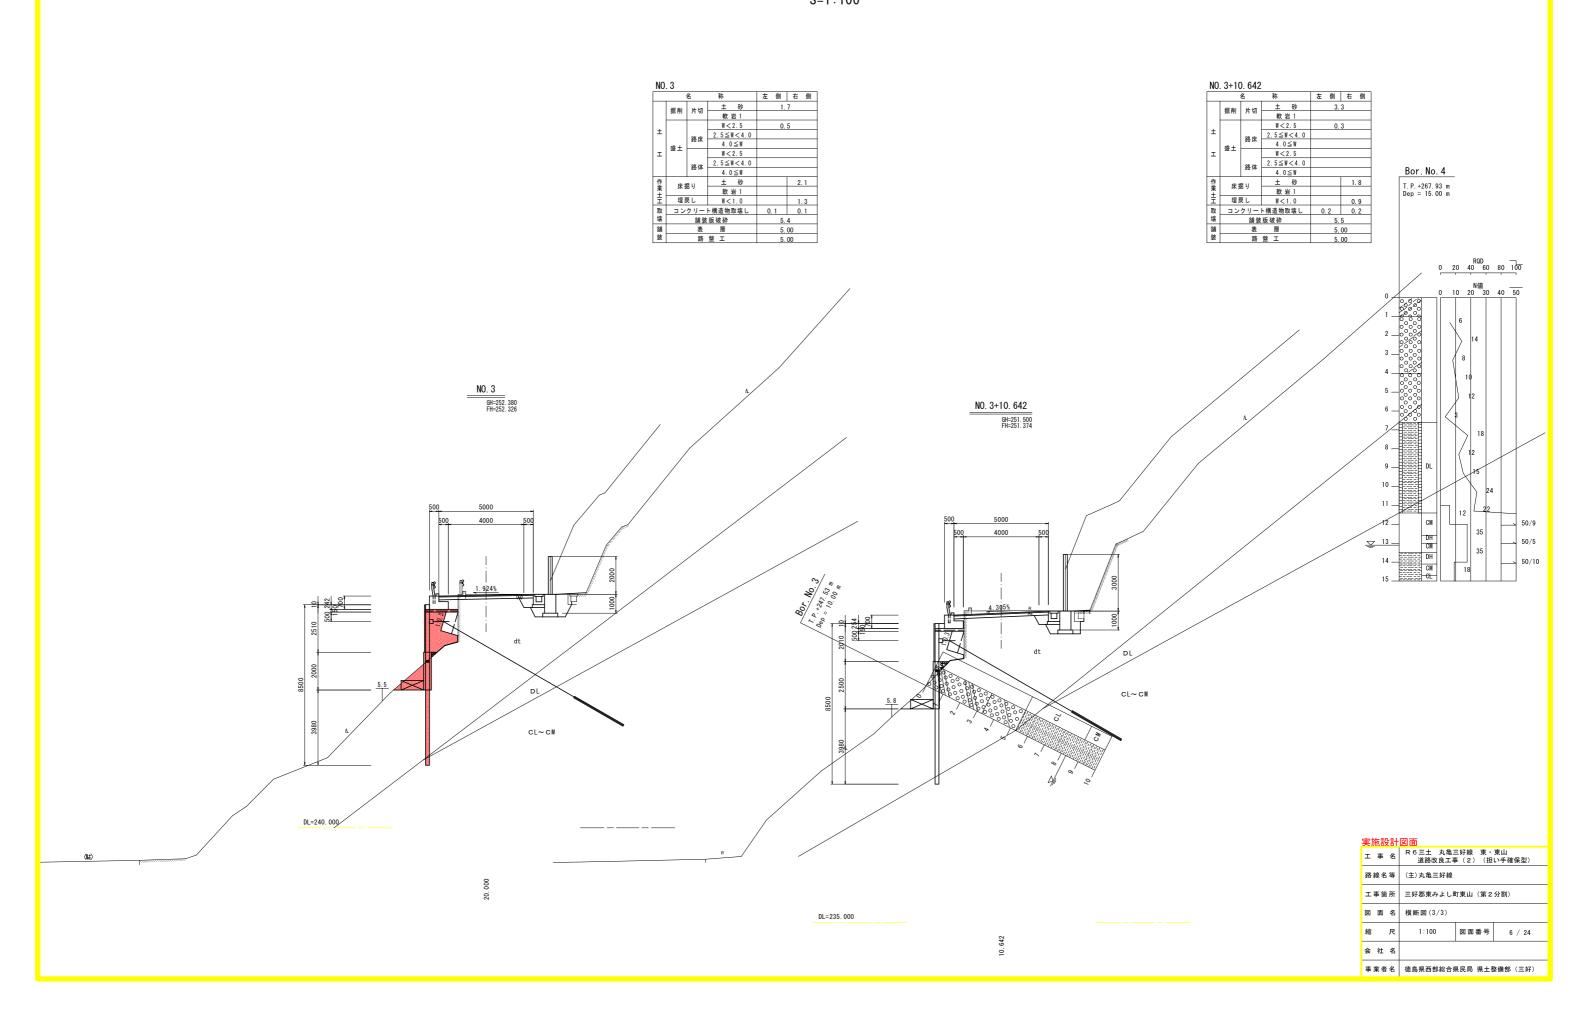

# 軽量盛土工展開図(1/2)

# 本線部展開図(2)

壁面前面(谷側)より S=1:100

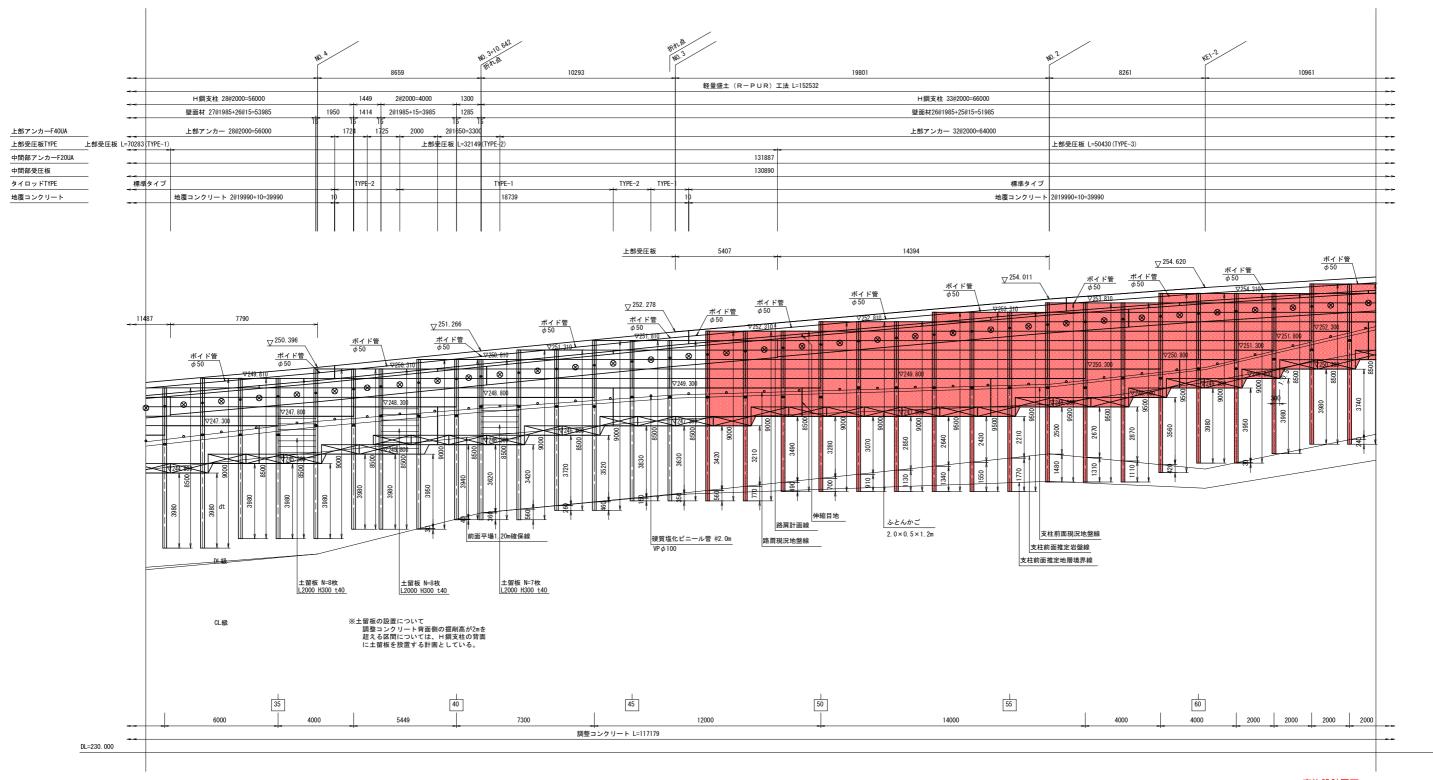

# 実施設計図面

大心或可	[진비		
工事名	R6三土 丸亀3 道路改良工事		
路線名等	(主)丸亀三好線		
工事箇所	三好郡東みよし町	丁東山(第2	分割)
図面名	軽量盛土工展開	図(1/2)	
縮尺	1:100	図面番号	7 / 24
会 社 名			
事業者名	徳島県西部総合県	県民局 県土藝	<b>を備部 (三好)</b>


# 軽量盛土工展開図(2/2)

S=1:100


H鋼支柱数量表

# 本線部展開図(3)

壁面前面(谷側)より S=1:100

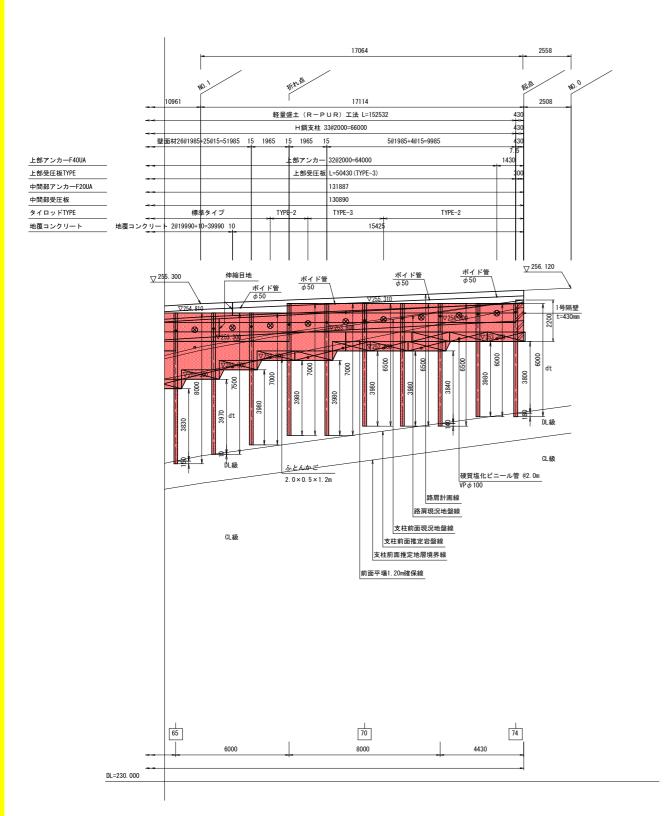

H 鋼NO.	H鋼支柱タイプ	総長 (m)			継手	
H şijiNU.	日朔又仕ダイブ	総技 (III)	土砂部	岩 部	ä†	· 称于
1	H-200 × 200 × 8 × 12	5. 500	1.64	1.84	3. 48	
2	H-200 × 200 × 8 × 12	6.000	2.06	1. 42	3. 48	
3	H-200 × 200 × 8 × 12	7. 000	2. 20	1. 78	3. 98	
4	H-200 × 200 × 8 × 12	7. 500	1.85	1.63	3. 48	
5	H-200 × 200 × 8 × 12	8. 000	2.00	1. 48	3. 48	
6	H-200 × 200 × 8 × 12	9.000	1.64	1.84	3. 48	4. 5+4. 5
7	H-200 × 200 × 8 × 12	9. 500	2.04	1.44	3. 48	5. 0+4. 5
8	H-200 × 200 × 8 × 12	10.000	1.74	1.74	3. 48	5. 0+5. 0
9	H-200 × 200 × 8 × 12	9. 500	3.87	0. 13	4. 00	5. 0+4. 5
10	H-200 × 200 × 8 × 12	9.000	3. 88	-	3. 88	4. 5+4. 5
11	H-200 × 200 × 8 × 12	9.000	4. 27	-	4. 27	4. 5+4. 5
12	H-200 × 200 × 8 × 12	9.000	4. 16	-	4. 16	4. 5+4. 5
13	H-200 × 200 × 8 × 12	8. 500	3.94	-	3. 94	4. 0+4. 5
14	H-200 × 200 × 8 × 12	8. 500	4. 21	-	4. 21	4. 5+4. 0
15	H-200 × 200 × 8 × 12	8.000	3. 98	-	3. 98	
16	H-200 × 200 × 8 × 12	8. 500	3. 98	-	3. 98	4. 0+4. 5
17	H-200 × 200 × 8 × 12	8. 500	3. 98	-	3. 98	4. 0+4. 5
18	H-200 × 200 × 8 × 12	8. 500	3. 98	-	3. 98	4. 0+4. 5
19	H-200 × 200 × 8 × 12	8. 500	3. 98	-	3. 98	4. 0+4. 5
20	H-200 × 200 × 8 × 12	8. 500	3. 98	-	3. 98	4. 0+4. 5
21	H-200 × 200 × 8 × 12	8. 500	3. 98	-	3. 98	3. 5+5. 0
22	H-200 × 200 × 8 × 12	9.000	3. 98	-	3. 98	4. 0+5. 0
23	H-200 × 200 × 8 × 12	8. 500	3. 98	-	3. 98	3. 5+5. 0
24	H-200 × 200 × 8 × 12	8. 500	3. 98	-	3. 98	3. 5+5. 0
25	H-200 × 200 × 8 × 12	9.000	3. 98	-	3. 98	3. 5+5. 5
26	H-200 × 200 × 8 × 12	8. 500	3. 98	-	3. 98	3. 5+5. 0
27	H-200 × 200 × 8 × 12	8. 500	3. 98	-	3. 98	3. 0+5. 5
28	H-200 × 200 × 8 × 12	9.000	3. 98	-	3. 98	3. 5+5. 5
29	H-200 × 200 × 8 × 12	8. 500	3. 98	-	3. 98	3. 0+5. 5
30	H-200 × 200 × 8 × 12	8. 500	3. 98	-	3. 98	3. 0+5. 5
31	H-200 × 200 × 8 × 12	9.000	3. 98	-	3. 98	3. 0+6. 0
32	H-200 × 200 × 8 × 12	8. 500	3. 98	-	3. 98	3. 0+5. 5
33	H-200 × 200 × 8 × 12	9.000	3. 98	-	3. 98	3. 0+6. 0
34	H-200 × 200 × 8 × 12	8. 500	3. 98	-	3. 98	3. 0+5. 5
35	H-200 × 200 × 8 × 12	8.500	3. 98	_	3. 98	3. 0+5. 5
36	H-200 × 200 × 8 × 12	9.000	3. 98	-	3. 98	3. 0+6. 0
37	H-200 × 200 × 8 × 12	8. 500	3. 98	_	3. 98	3. 0+5. 5
38	H-200 × 200 × 8 × 12	8. 500	3. 98	-	3. 98	2. 5+6. 0
39	H-200 × 200 × 8 × 12	9.000	3. 95	0. 03	3. 98	3. 0+6. 0
40	H-200 × 200 × 8 × 12	8.500	3. 94	0.04	3. 98	3. 0+5. 5

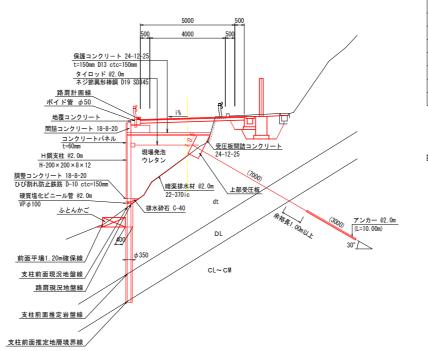

# H鋼支柱数量表

H鋼NO.	H鋼支柱タイプ	総長(m)	根長(m)			継手	
т гурто.	川朔文任ブリン	#63X (III)	土砂部	岩部	計	462.7	
41	H-200 × 200 × 8 × 12	8. 500	3. 62	0. 36	3. 98	2. 5+6. 0	
42	H-200 × 200 × 8 × 12	9. 000	3. 42	0. 56	3. 98	3. 0+6. 0	
43	H-200 × 200 × 8 × 12	8. 500	3. 72	0. 26	3. 98	3. 0+5. 5	
44	H-200 × 200 × 8 × 12	9. 000	3. 52	0. 46	3. 98	3. 5+5. 5	
45	H-200 × 200 × 8 × 12	8. 500	3. 83	0. 15	3. 98	3. 0+5. 5	
46	H-200 × 200 × 8 × 12	8. 500	3. 63	0. 35	3. 98	3. 0+5. 5	
47	H-200 × 200 × 8 × 12	9,000	3, 42	0, 56	3, 98	3, 5+5, 5	
48	H-200 × 200 × 8 × 12	9,000	3. 21	0.77	3.98	3.5+5.5	
49	H-200 × 200 × 8 × 12	8, 500	3, 49	0.49	3, 98	3, 5+5, 0	
50	H-200×200×8×12	9,000	3. 28	0.70	3. 98	4.0+5.0	
51	H-200 × 200 × 8 × 12	9,000	3. 07	0.91	3. 98	3, 5+5, 5	
52	H-200×200×8×12	9,000	2. 85	1. 13	3, 98	3, 5+5, 5	
53	H-200 × 200 × 8 × 12	9,500	2. 64	1.34	3, 98	4.0+5.5	
54	H-200 × 200 × 8 × 12	9, 500	2. 43	1, 55	3, 98	4.0+5.5	
55	H-200 × 200 × 8 × 12	9,500	2. 21	1.77	3. 98	4.0+5.5	
56	H-200×200×8×12	9, 500	2, 50	1, 48	3. 98	4.5+5.0	
57	H-200 × 200 × 8 × 12	9,500	2. 67	1.31	3, 98	4.5+5.0	
58	H-200 × 200 × 8 × 12	9,500	2.87	1, 11	3.98	4.0+5.5	
59	H-200 × 200 × 8 × 12	9, 500	3, 56	0, 42	3, 98	4, 5+5. 0	
60	H-200 × 200 × 8 × 12	9,000	3. 98	-	3. 98	4.0+5.0	
61	H-200 × 200 × 8 × 12	9,000	3. 95	0.03	3. 98	4.0+5.0	
62	H-200 × 200 × 8 × 12	8, 500	3, 98	-	3, 98	3, 5+5, 0	
63	H-200×200×8×12	8,500	3. 98	-	3. 98	3.5+5.0	
64	H-200 × 200 × 8 × 12	8, 500	3, 74	0. 24	3, 98	3.0+5.5	
65	H-200 × 200 × 8 × 12	8.000	3. 83	0.15	3. 98		
66	H-200 × 200 × 8 × 12	7, 500	3.97	0.01	3. 98		
67	H-200×200×8×12	7,000	3, 98	-	3, 98		
68	H-200 × 200 × 8 × 12	7,000	3. 98	-	3. 98		
69	H-200 × 200 × 8 × 12	7,000	3, 98	-	3, 98		
70	H-200 × 200 × 8 × 12	6,500	3. 98	-	3, 98		
71	H-200×200×8×12	6, 500	3. 98	-	3. 98		
72	H-200 × 200 × 8 × 12	6.500	3.84	0.14	3. 98		
73	H-200×200×8×12	6.000	3. 98	-	3. 98		
74	H-200 × 200 × 8 × 12	6,000	3. 80	0.18	3, 98		
8+	(74本)	623. 500	261.80	29. 80	291. 60	58箇所	

# 壁面材数量表

四門奴里奴		
壁面材タイプ	枚数	面積(m2)
500×1985 ×60	335	332. 49
500×1950 ×60	5	4. 88
500×1266 ×60	2	1. 27
500 × 1835 × 60	9	8. 26
500×1414 ×60	4	2. 83
500 × 1285 × 60	4	2. 57
500×1965 ×60	6	5. 90
300×1985 ×60	4	2. 38
計	369	360. 58


。 : タイロッド

⊗ : アンカー
□ : 支柱継手

/////// : 壁面材(h=300mm)

実施設計図面

美施部	艺話士	凶血			
エ事	名	R6三土 丸亀3 道路改良工事			
路線名	等	(主)丸亀三好線			
工事筐	所	三好郡東みよし町	丁東山(第2	分割)	
図面	名	軽量盛土工展開	図(2/2)		
縮	尺	1:100	図面番号	8 / 24	
会 社	名				
事業者	名	徳島県西部総合県	₹民局 県土⅓	整備部 (三好)	

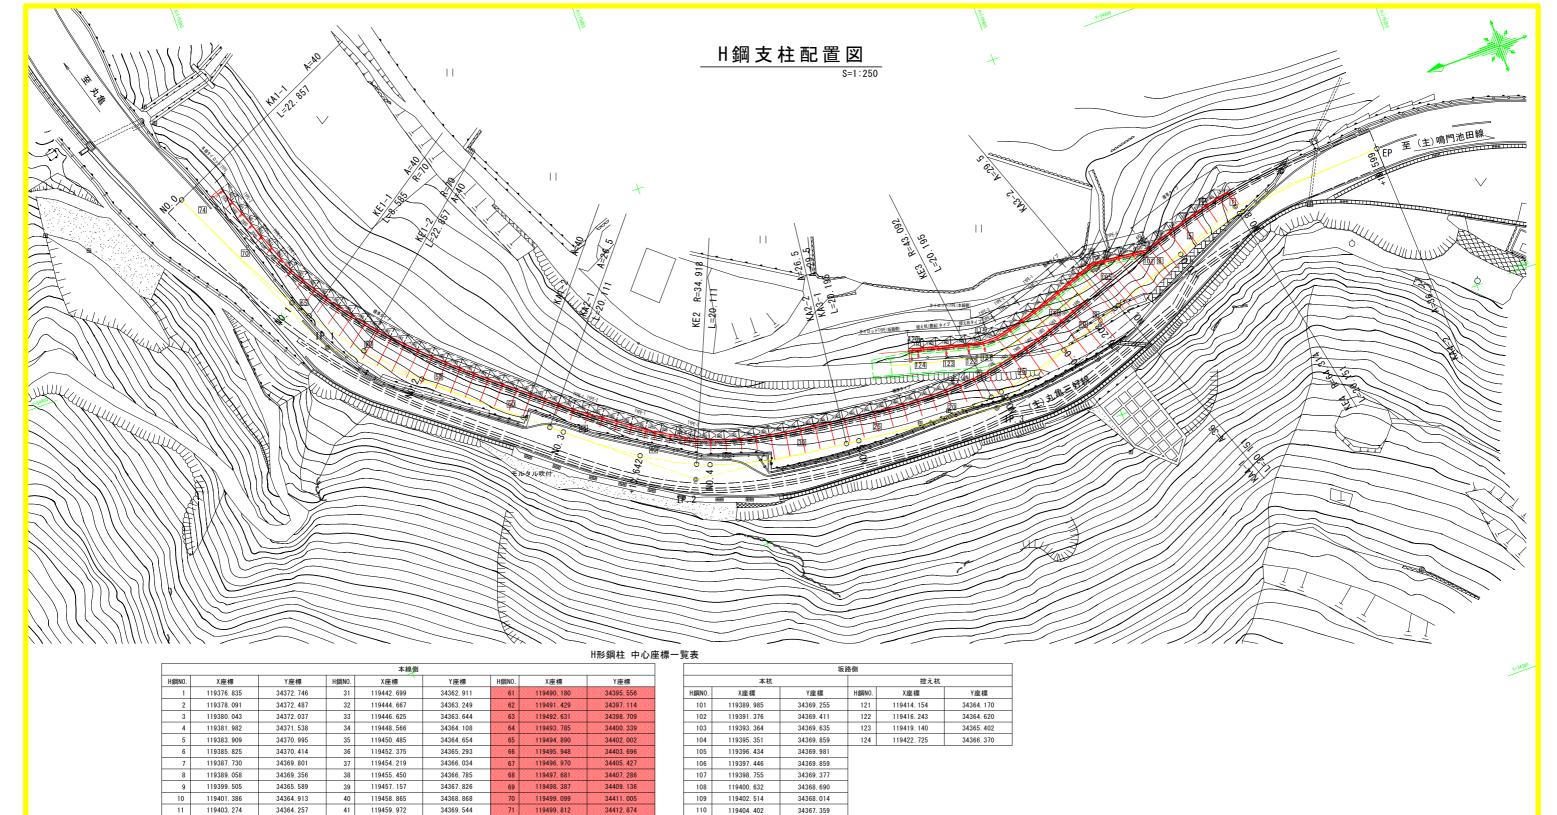

H鋼NO.	X座標	Y座標	H鋼NO.	X座標	Y座標	H≸
1	119376. 835	34372. 746	31	119442. 699	34362. 911	
2	119378. 091	34372. 487	32	119444. 667	34363. 249	
3	119380. 043	34372. 037	33	119446. 625	34363. 644	
4	119381. 982	34371.538	34	119448. 566	34364. 108	
5	119383. 909	34370. 995	35	119450. 485	34364. 654	
6	119385. 825	34370. 414	36	119452. 375	34365. 293	
7	119387. 730	34369. 801	37	119454. 219	34366. 034	
8	119389. 058	34369.356	38	119455. 450	34366. 785	
9	119399. 505	34365. 589	39	119457. 157	34367. 826	
10	119401. 386	34364. 913	40	119458. 865	34368. 868	
11	119403. 274	34364. 257	41	119459. 972	34369. 544	
12	119405. 171	34363. 631	42	119461.599	34370. 700	
13	119407. 080	34363.043	43	119463. 229	34371.858	
14	119409. 004	34362. 505	44	119464. 860	34373.017	
15	119410. 942	34362.027	45	119466. 490	34374. 175	
16	119412. 896	34361.618	46	119468. 117	34375. 332	1
17	119414. 864	34361. 292	47	119469.655	34376, 604	
18	119416. 845	34361.057	48	119471, 195	34377. 881	
19	119418. 836	34360. 916	49	119472. 735	34379.157	
20	119420. 831	34360. 857	50	119474, 273	34380, 435	
21	119422. 828	34360. 871	51	119475. 809	34381.716	
22	119424. 824	34360. 945	52	119477, 337	34383.004	
23	119426. 817	34361.070	53	119478. 855	34384. 305	
24	119428. 808	34361. 236	54	119480, 361	34385, 619	
25	119430. 797	34361. 433	55	119481.849	34386. 954	
26	119432. 784	34361.651	56	119483, 315	34388, 311	
27	119434. 771	34361.880	57	119484. 757	34389. 695	
28	119436. 757	34362. 113	58	119486, 169	34391, 108	
29	119438. 741	34362. 355	59	119487, 546	34392. 553	
30	119440. 723	34362. 617	60	119488.885	34394.036	

			坂路
	本杭		
H鋼NO.	X座標	Y座標	
101	119389. 985	34369. 255	
102	119391. 376	34369. 411	
103	119393. 364	34369. 635	
104	119395. 351	34369.859	
105	119396. 434	34369. 981	
106	119397. 446	34369.859	
107	119398. 755	34369.377	
108	119400. 632	34368. 690	
109	119402. 514	34368.014	
110	119404. 402	34367. 359	
111	119406. 300	34366. 735	
112	119408. 210	34366. 151	
113	119410. 136	34365. 621	
114	119412. 075	34365. 189	
115	119414. 046	34365. 164	
116	119415. 983	34365. 585	
117	119417. 913	34366. 107	
118	119419. 844	34366. 628	
119	119421. 775	34367.149	
120	119423. 153	34367. 521	

34414.742 34416.611


119500.525 119501.238

74 119501.907 34418.500


_				_
-	恢	ᇎ	=+	leyl i
大	깨뜨	叹		_


美施設計	凶由
工 事 名	R6三土 丸亀三好線 東・東山 道路改良工事(2)(担い手確保型)
路線名等	(主)丸亀三好線
工事箇所	三好郡東みよし町東山(第2分割)
図面名	H鋼支柱配置図
縮尺	1:250 図面番号 9 / 24
会 社 名	
事業者名	徳島県西部総合県民局 県土整備部 (三好)


# 壁面材取り付け詳細図

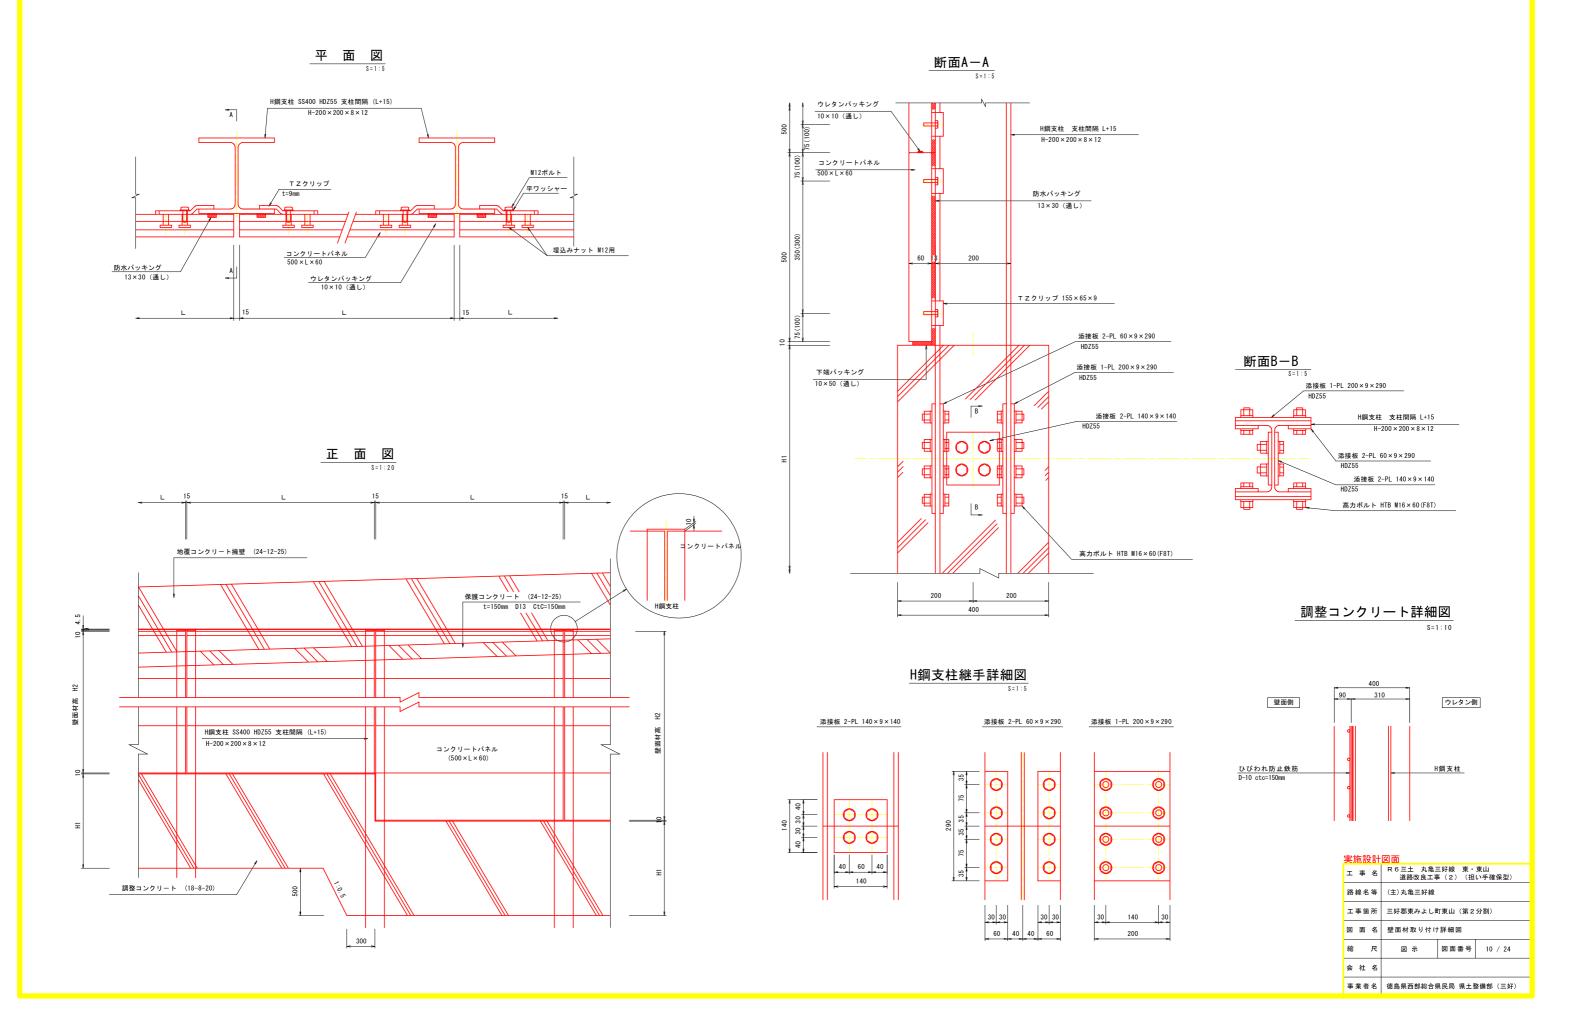


# 壁面取付アングル詳細図

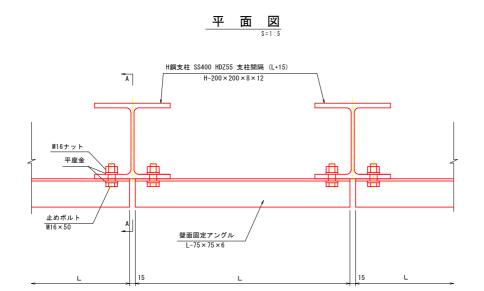

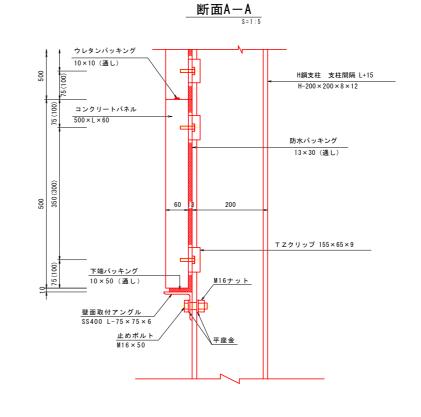

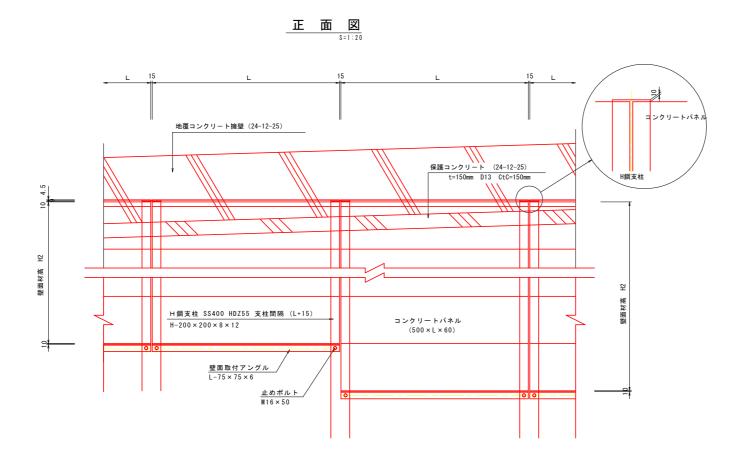


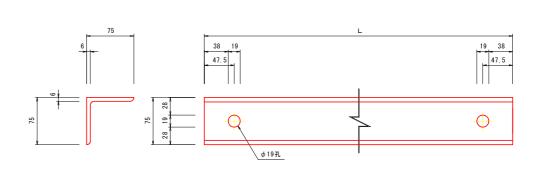


壁面取付アングル詳細図


実施設計図面		
工事名	R6三土 丸亀三好線 東・東山 道路改良工事(2)(担い手確保型)	
路線名等	(主)丸亀三好線	
工事箇所	三好郡東みよし町東山(第2分割)	
図面名	壁面取付アングル詳細図	
縮尺	図 示 図面番号 11 / 24	
会 社 名		
事業者名	徳島県西部総合県民局 県土整備部 (三好)	


# 天端部壁面材・H鋼支柱・保護コンクリート取り付け詳細図(1/2)

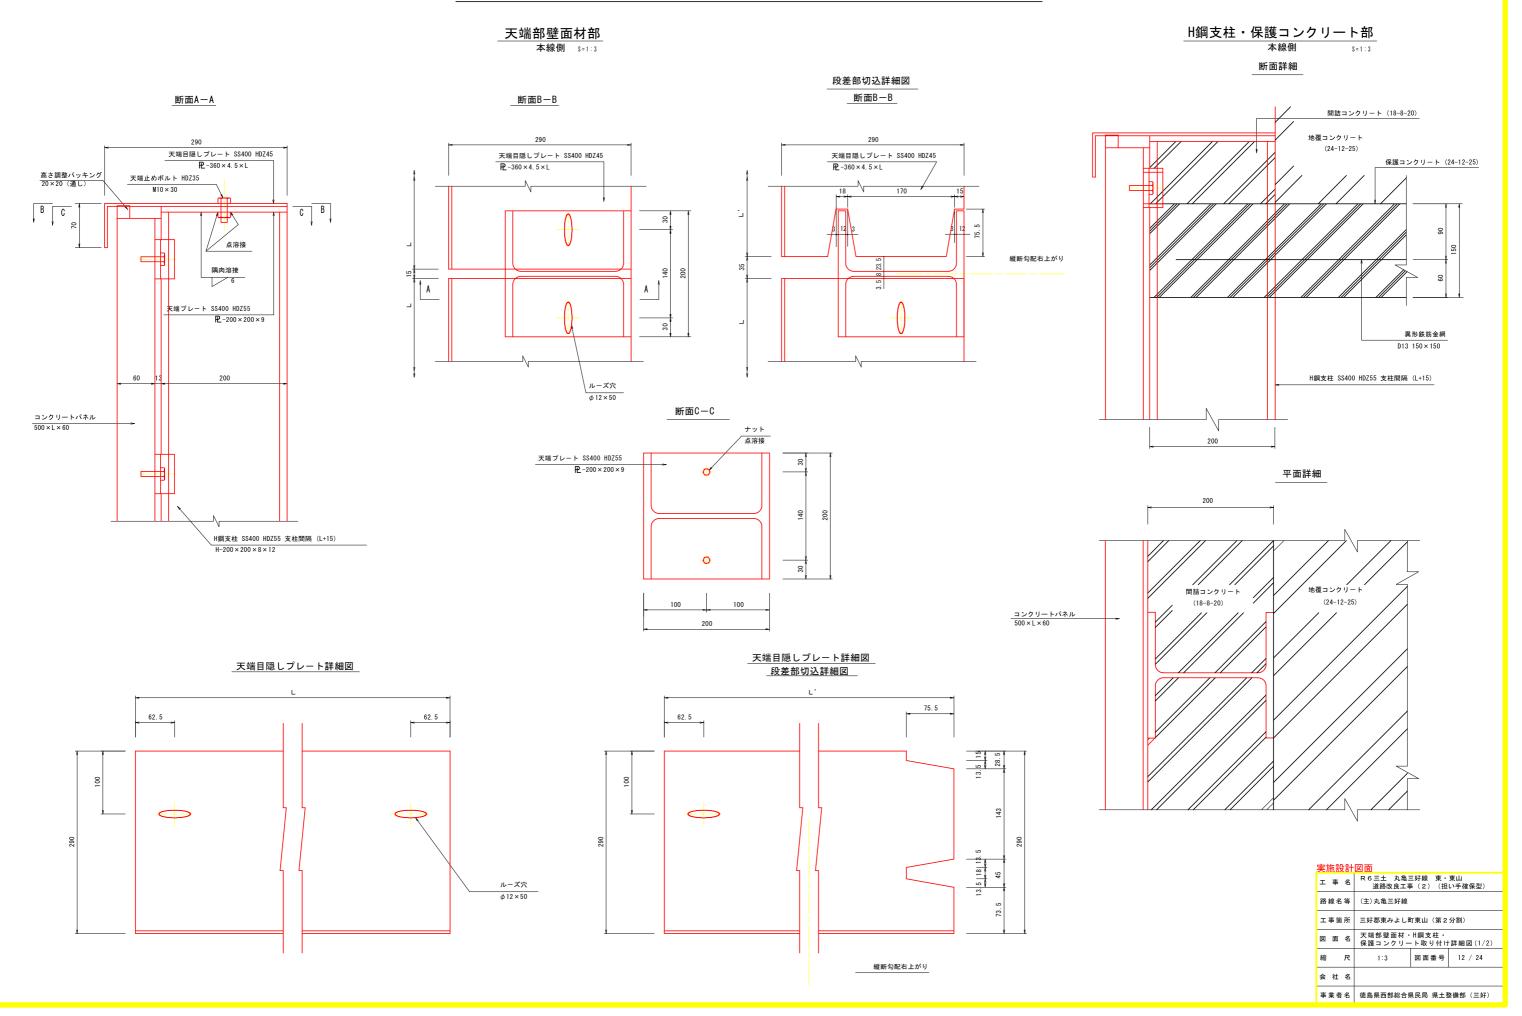


# 天端部壁面材・H鋼支柱・保護コンクリート取り付け詳細図(2/2)

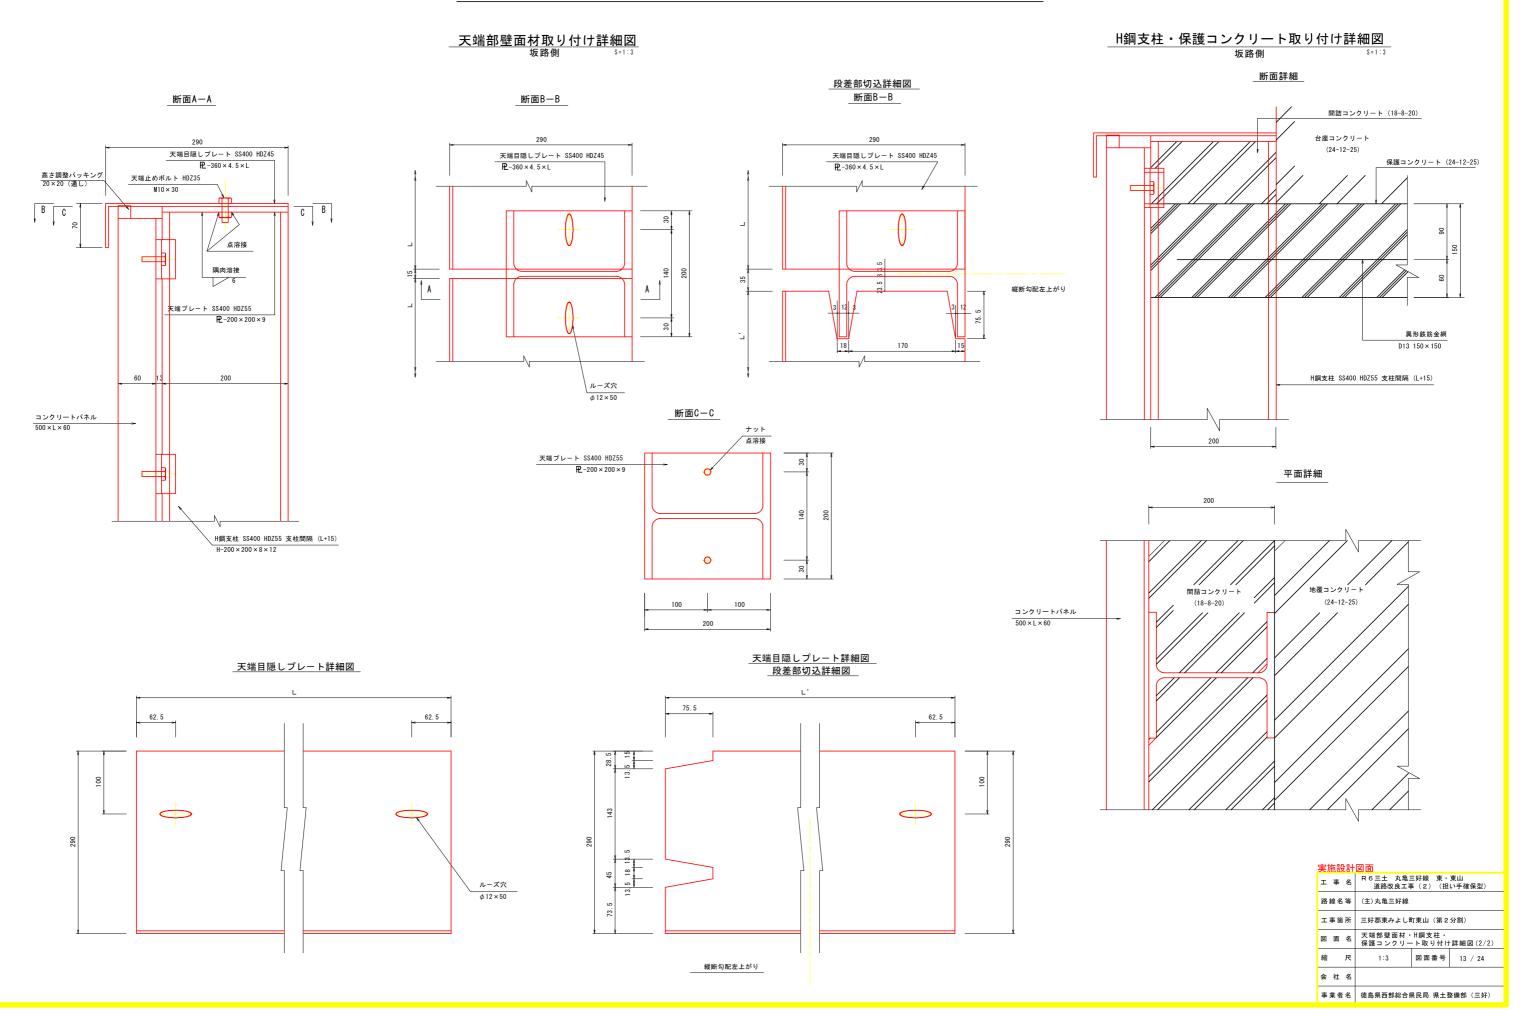

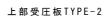

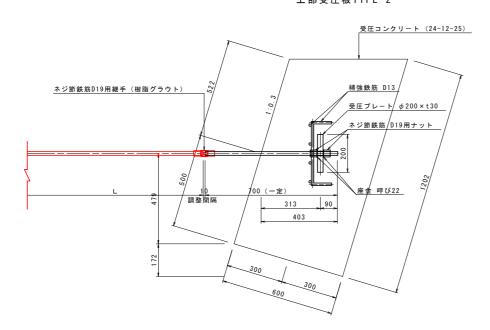


# 上部受圧板TYPE-3

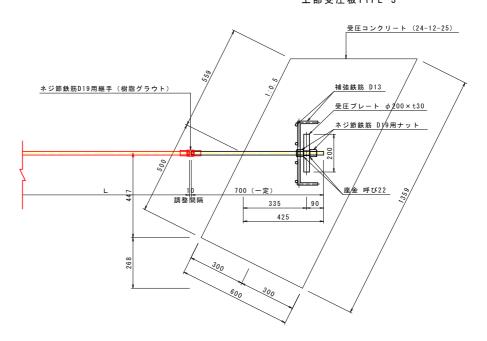

実施設計	図面	
工事名	R6三土 丸亀三好線 東・東山 道路改良工事(2)(担い手確保型)	
路線名等	(主)丸亀三好線	
工事箇所	三好郡東みよし町東山(第2分割)	
図面名	タイロッド詳細図(1/5)	
縮尺	1:10 図面番号 14 / 24	
会 社 名		
事業者名	徳島県西部総合県民局 県土整備部 (三好)	

# タイロッド詳細図(2/5)

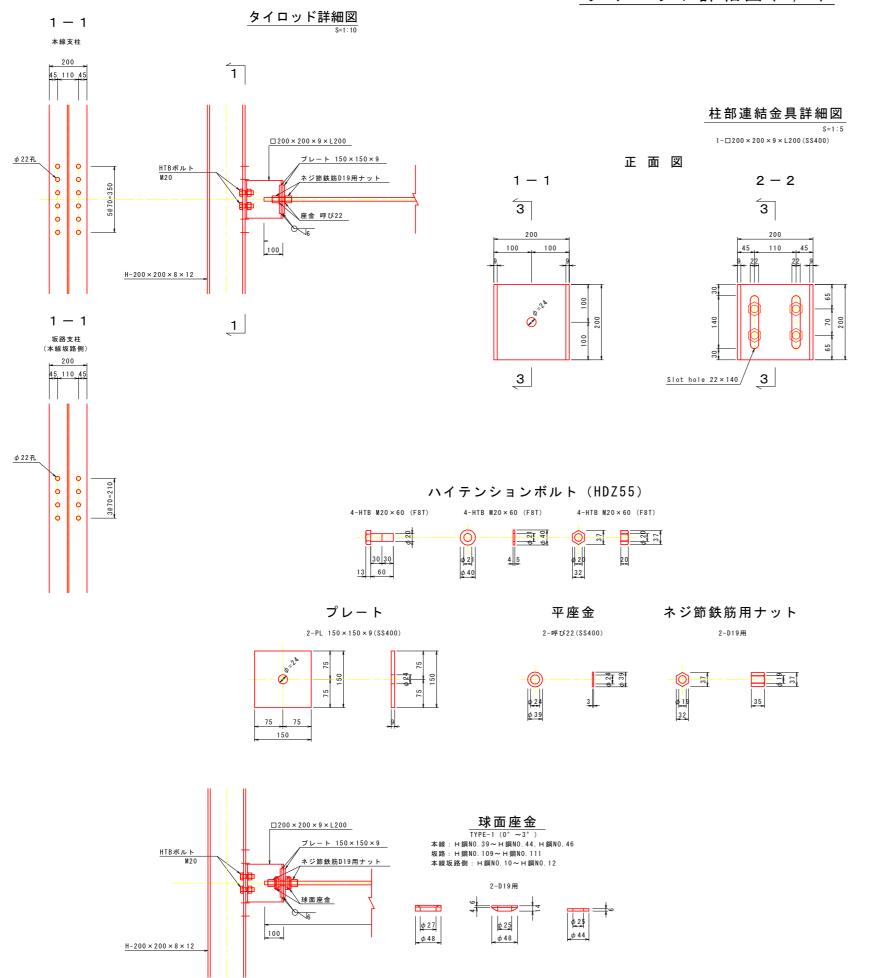

# ネジ節鉄筋間連結具詳細図

断面図

3 - 3

150

200

タイロッド側

200

2

2

ネジ節鉄筋用継手 1-D19用 (樹脂グラウト)



実施設計	実施設計図面		
工 事 名	R6三土 丸亀三好線 東・東山 道路改良工事(2)(担い手確保型)		
路線名等	(主) 丸亀三好線		
工事箇所	三好郡東みよし町東山(第2分割)		
図面名	タイロッド詳細図(2/5)		
縮尺	図 示 図面番号 15 / 24		
会 社 名	社 名		
事業者名	徳島県西部総合県民局 県土整備部 (三好)		

# タイロッド詳細図(3/5)

コラム材外側

150

100 25 25

工事名 R6三土 丸亀三好線 東・東山 道路改良工事(2)(担い手確保型)

縮

会 社 名

三好郡東みよし町東山(第2分割)


事業者名 徳島県西部総合県民局 県土整備部 (三好)

図面番号 16 / 24

# タイロッド詳細図 TYPE-2 (2" ~8") S=1.5 本総 H 無限の 27 ~ H 開初の 38 + H開和の 45 + H 開和の 58 + H 開和の 58 + H 開和の 51 ~ H 用の 51 ~ H 和の 51

# 柱部連結金具詳細図

S=1: 1-□200×200×9×L200(\$\$400)

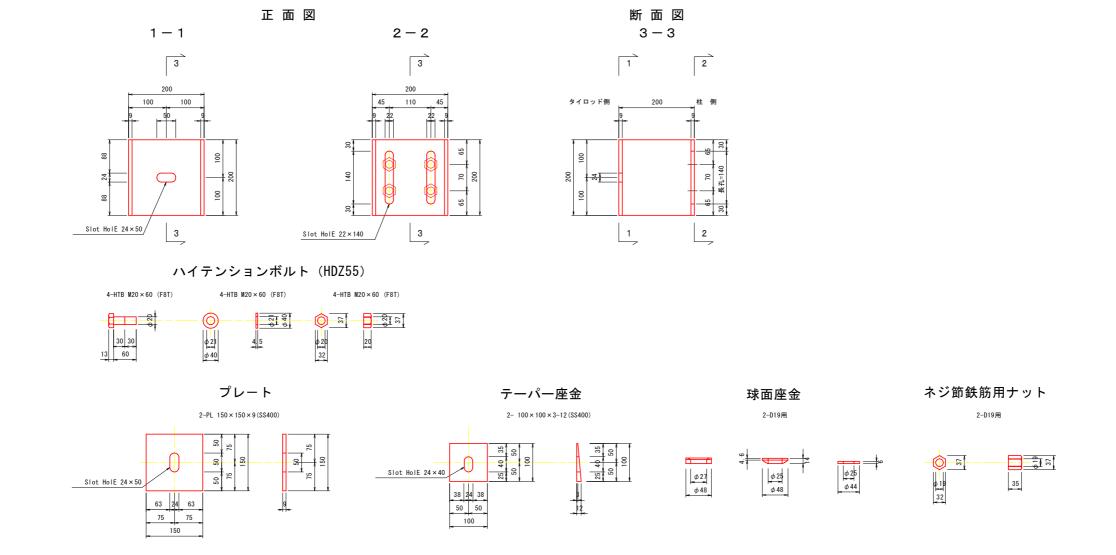


# タイロッド詳細図(4/5)


# タイロッド詳細図


TYPE-3 (7° ~13°)


本線: H鋼NO. 69, H鋼NO. 70


本線坂路側: H鋼NO. 15

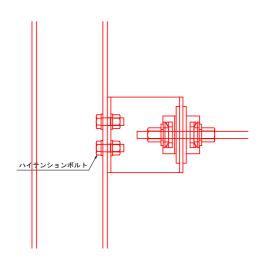


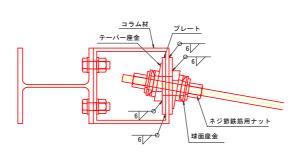

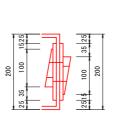

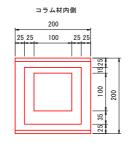


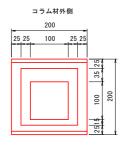


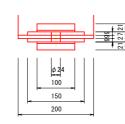


# 柱部連結金具詳細図


S=1:: 1-□200 × 200 × 9 × L200 (SS400)

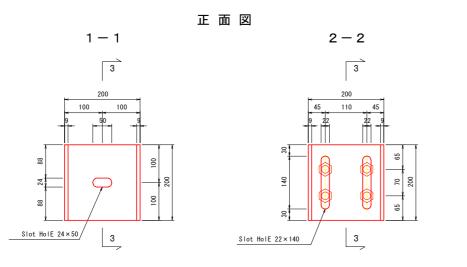


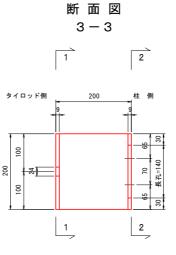


# ハイテンションボルト(HDZ55)

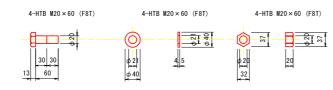

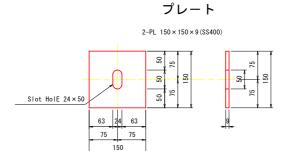


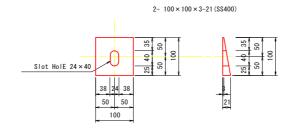

テーパー座金

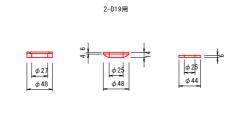

球面座金

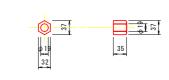


ネジ節鉄筋用ナット


2-D19用

実施	設計	·図面		
Ιį	事 名	R6三土 丸亀三 道路改良工事		
路線	名等	(主)丸亀三好線		
工事	箇所	三好郡東みよし町	丁東山(第2	分割)
<b>3</b> (2)	面名	タイロッド詳細	図(4/5)	
縮	尺	1:5	図面番号	17 / 2
会 1	生 名			

事業者名 徳島県西部総合県民局 県土整備部 (三好)

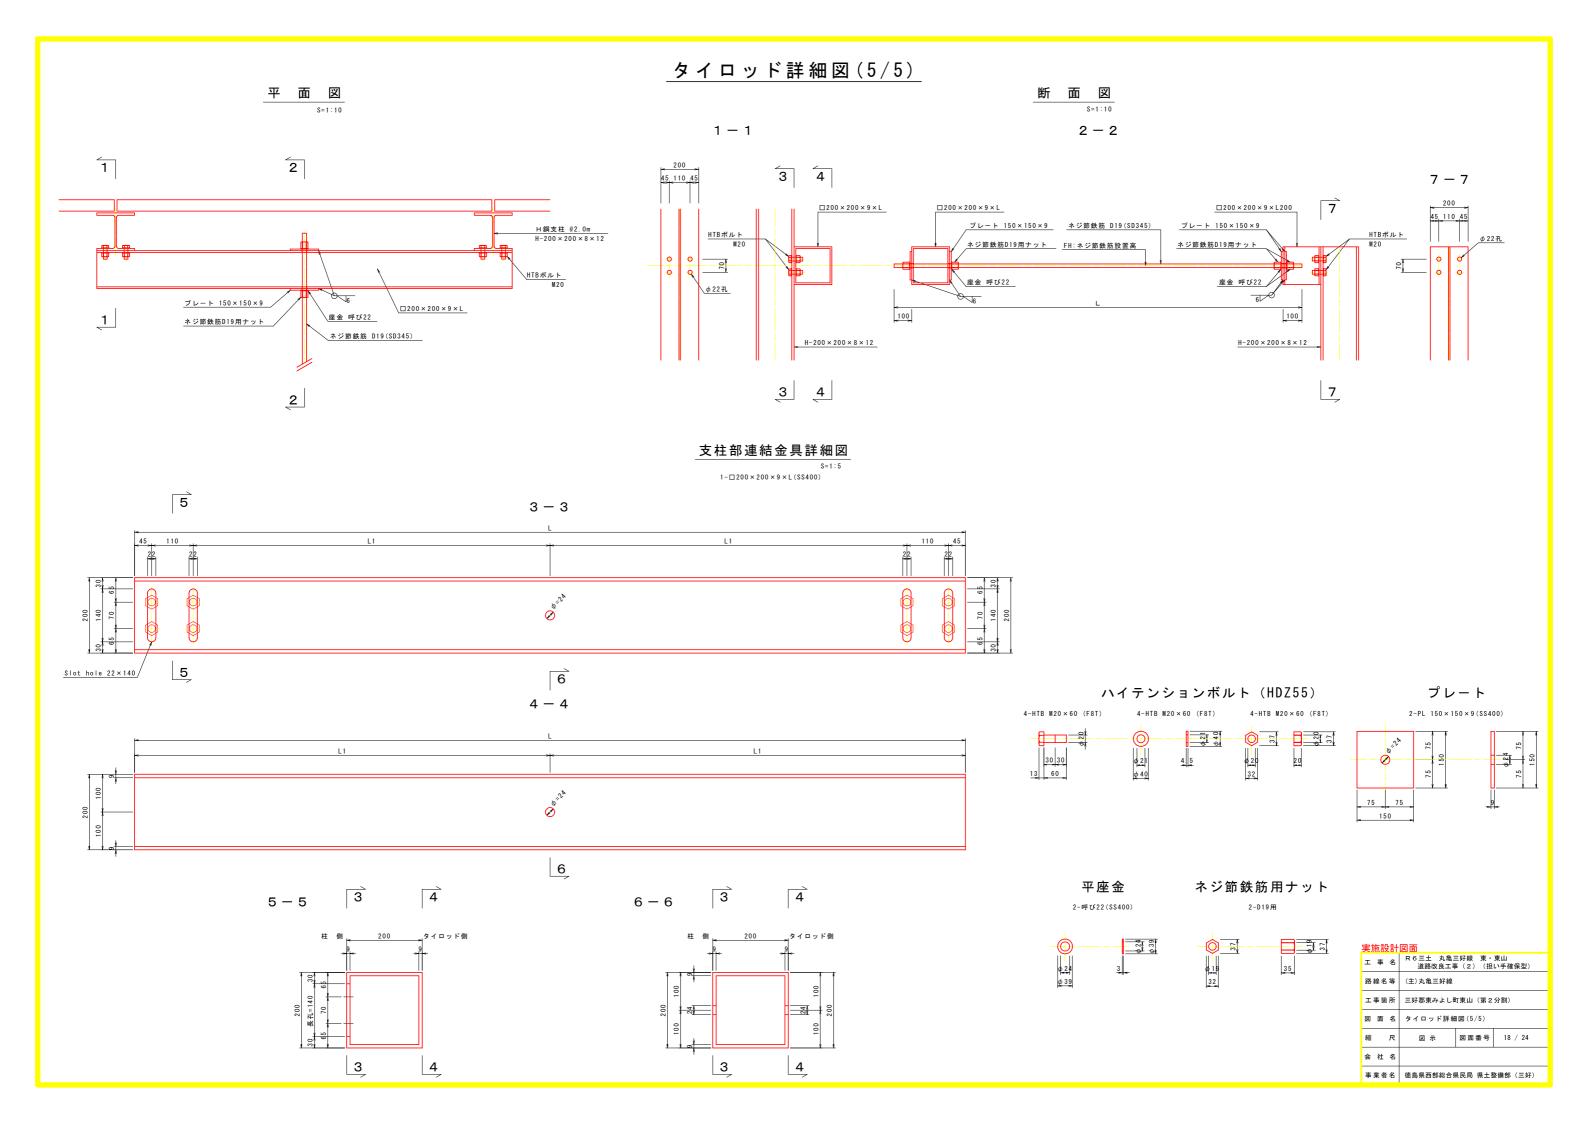

# <u>コンクリートパネル構造図</u> (外付け用)

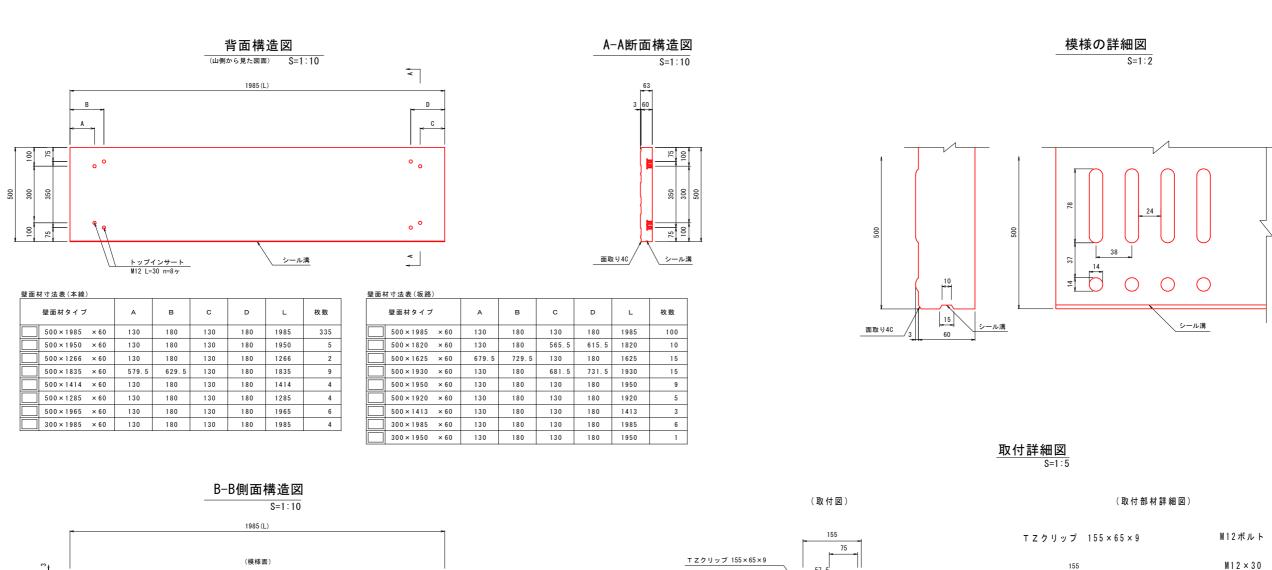




注意1、背面構造図は、山側(発泡ウレタン側)から見た図面である。

- 2. 面取りを付ける場合は、模様面側の長さ方向に4Cとする。
- 3. 背面側に製造(脱型)用インサートが付く場合がある。

 $M12 \times 30$ 7. 5 30 平ワッシャー

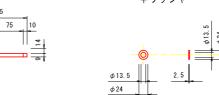

実施設計図面


工事名	R 6 三土 丸亀三好 道路改良工事		
路線名等	(主)丸亀三好線		
工事箇所	三好郡東みよし町東	東山(第2	分割)
図面名	コンクリートパネ	・ル構造図	
縮尺	図示	図面番号	19 / 24
会 社 名			
事業者名	徳島県西部総合県民	民局 県土土	を備部 (三好)


# 隔壁詳細図

# 1 号 隔 壁

断面図 S=1:50


NO.0+2.56付近 (起点側)

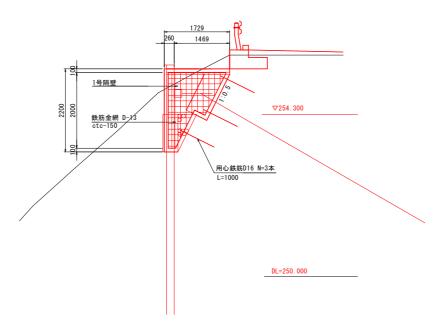

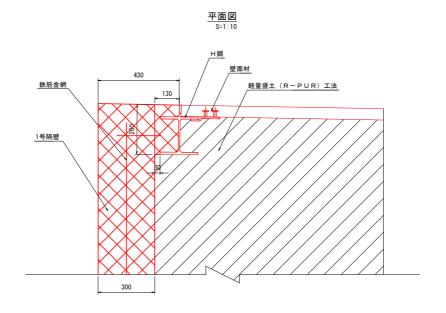


実施設計	図面	
工事名	R6三土 丸亀三好線 東・東山 道路改良工事(2)(担い手確保型)	
路線名等	(主)丸亀三好線	
工事箇所	三好郡東みよし町東山(第2分割)	
図面名	隔壁詳細図	
縮尺	図 示 図面番号 20 / 24	
会 社 名		
事業者名	徳島県西部総合県民局 県土整備部 (三好)	

# <u>平面線形図</u> S=1:500

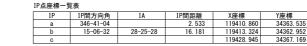

坂路工中心線座標一覧表			
点 名	X座標	Y座標	
a (BC. 1)	119410. 860	34363. 535	
EC. 1	119415. 769	34363. 612	
С	119428. 945	34367. 169	

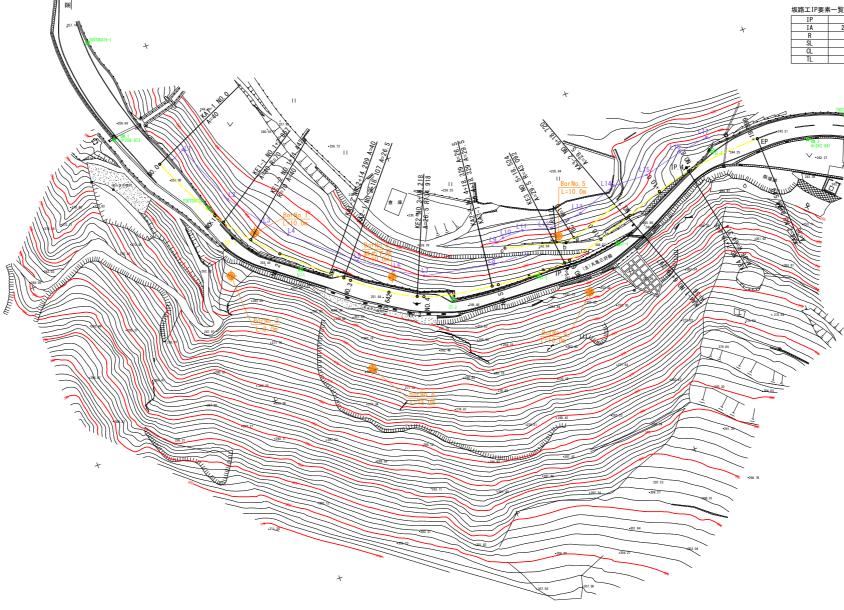

中心線座標	-	覧

点名	X座標	Y座標
BPKA1-1	119507. 295	34419. 291
NO. 1	119498. 226	34401. 481
KE1-1	119496. 677	34399. 080
KE1-2	119491. 459	34392. 271
NO. 2	119485. 512	34386. 122
KA1-2	119474. 704	34376. 764
KA2-1	119471. 773	34374. 333
NO. 3	119470. 314	34373. 126
NO. 3+10. 642	119461. 837	34366. 701
KE2	119455. 194	34363.079
NO. 4	119453. 539	34362. 419
KA2-2	119435. 607	34358. 857
KA3-1	119435. 607	34358. 857
NO. 5	119433. 947	34358. 664
KE3	119415. 476	34358. 086
NO. 6	119414. 014	34358. 284
NO. 6+10. 000	119404. 309	34360. 652
KA3-2	119396. 082	34363. 541
KA4-1	119395. 541	34363. 741
NO. 7	119394. 881	34363. 983
NO. 7+10. 000	119385. 442	34367. 285
KE4	119376. 311	34369. 691
NO. 8	119375. 769	34369. 796
EPKA4-2	119356. 266	34371.523

 CO.

点 名	X座標	Y座標
L1	119500. 245	34420.814
L2	119493. 551	34404. 378
L3	119487. 307	34395.878
L4	119481. 738	34390. 123
L5	119466. 814	34377. 368
L6	119458. 656	34371.551
L7	119451. 625	34367.575
L8	119433. 318	34364. 128
L9	119430. 460	34369.327
L10	119428. 525	34369.896
L11	119423. 010	34369.970
L12	119415. 487	34367. 973
L13	119406. 982	34369.037
L14	119396. 264	34372.850
L15	119387. 110	34372. 526
L16	119376. 792	34375. 200
L17	119368. 801	34376. 488

# 基準点座標一覧表

エールエル チン			
点 名	X座標	Y座標	Z座標
T00T00419-1	119514. 266	34456. 033	257. 471
T00T00128-1	119499. 068	34403. 943	255. 598
ST-1	119481. 745	34380. 441	253. 472
ST-2	119446. 530	34359. 134	249. 942
ST-3	119423. 393	34357. 225	248. 002
ST-4	119400. 513	34358. 075	246. 376
ST-5	119368. 594	34372. 611	244. 486
T00T00465-1	119332. 169	34369. 386	242. 486
T00T00126-16	119304. 592	34341. 484	242. 025

# Z座標は間接水準による

IP点座標一覧	包表				
IP	IP間方向角	IA	IP間距離	X座標	Y座標
BP	245-24-09		27. 480	119507. 295	34419. 29
IP1	219-40-01	25-44-08	51. 801	119495. 857	34394. 30
IP2	186-40-01	33-00-00	40. 973	119455. 982	34361. 23
IP3	159-48-55	26-51-06	41. 304	119415. 286	34356. 48
IP4	177-46-03	17-57-08	20. 268	119376. 518	34370. 73
EP				119356. 266	34371. 52


	曲線要素	表					
	1	IP1		Y	1. 242	1. 242	
	K No	1 2		LC	8. 585		
	IA	25-44-08		CL	54. 299		
+	R	70.	000	TC	27. 480	27. 480	
	L	22. 857	22. 857	So	22. 830	22. 830	
	ΔR	0.311	0. 311	W		062	
	XM	11. 418	11. 418	Α	40.000	40.000	
	X	22, 796	22, 796				

2	IP2		Υ	1. 919	1. 919	
K No	1	2	2 LC		0.000	
IA	33-00-00		CL	40. 223		
R	34.	918	TC	20. 514 20. 514		
L	20. 111	20. 111	So	20. 037	20. 037	
ΔR	0. 481	0. 481	W	10. 486		
XM	10. 028	10. 028	Α	26. 500	26. 500	
Х	19. 945	19. 945				
			•			

3	IP3		Υ	1. 571	1. 571
K No	1	2	LC	0.000	
IA	26-5	26-51-06		40. 390	
R	43.	092	TC	20. 460 20. 460	
L	20. 195	20. 195	So	20. 146	20. 146
ΔR	0.394	0. 394	W	10. 380	
XM	10.079	10. 079	Α	29. 500	29. 500
Х	20. 084	20. 084			

4	IP4		Υ	1. 050	1.050
K No	1	2	LC	LC 0.000	
IA	17-5	7-08	CL	40. 302	
R	64.	314	TC	20. 268 20. 268	
L	20. 151	20. 151	So	20. 129	20. 129
ΔR	0. 263	0. 263	W	10. 200	
XM	10.067	10.067	Α	36. 000 36. 000	
X	20 102	20 102			

実施設計図面					
工 事 名	R6三土 丸亀三好線 東・東山 道路改良工事(2)(担い手確保型)				
路線名等	(主)丸亀三好線				
工事箇所	工事箇所 三好郡東みよし町東山(第2分割)				
図面名	平面線形図				
縮尺	1:500	図面番号	21 / 24		
会 社 名					
事業者名	徳島県西部総合県	県民局 県土藝	を備部 (三好)		

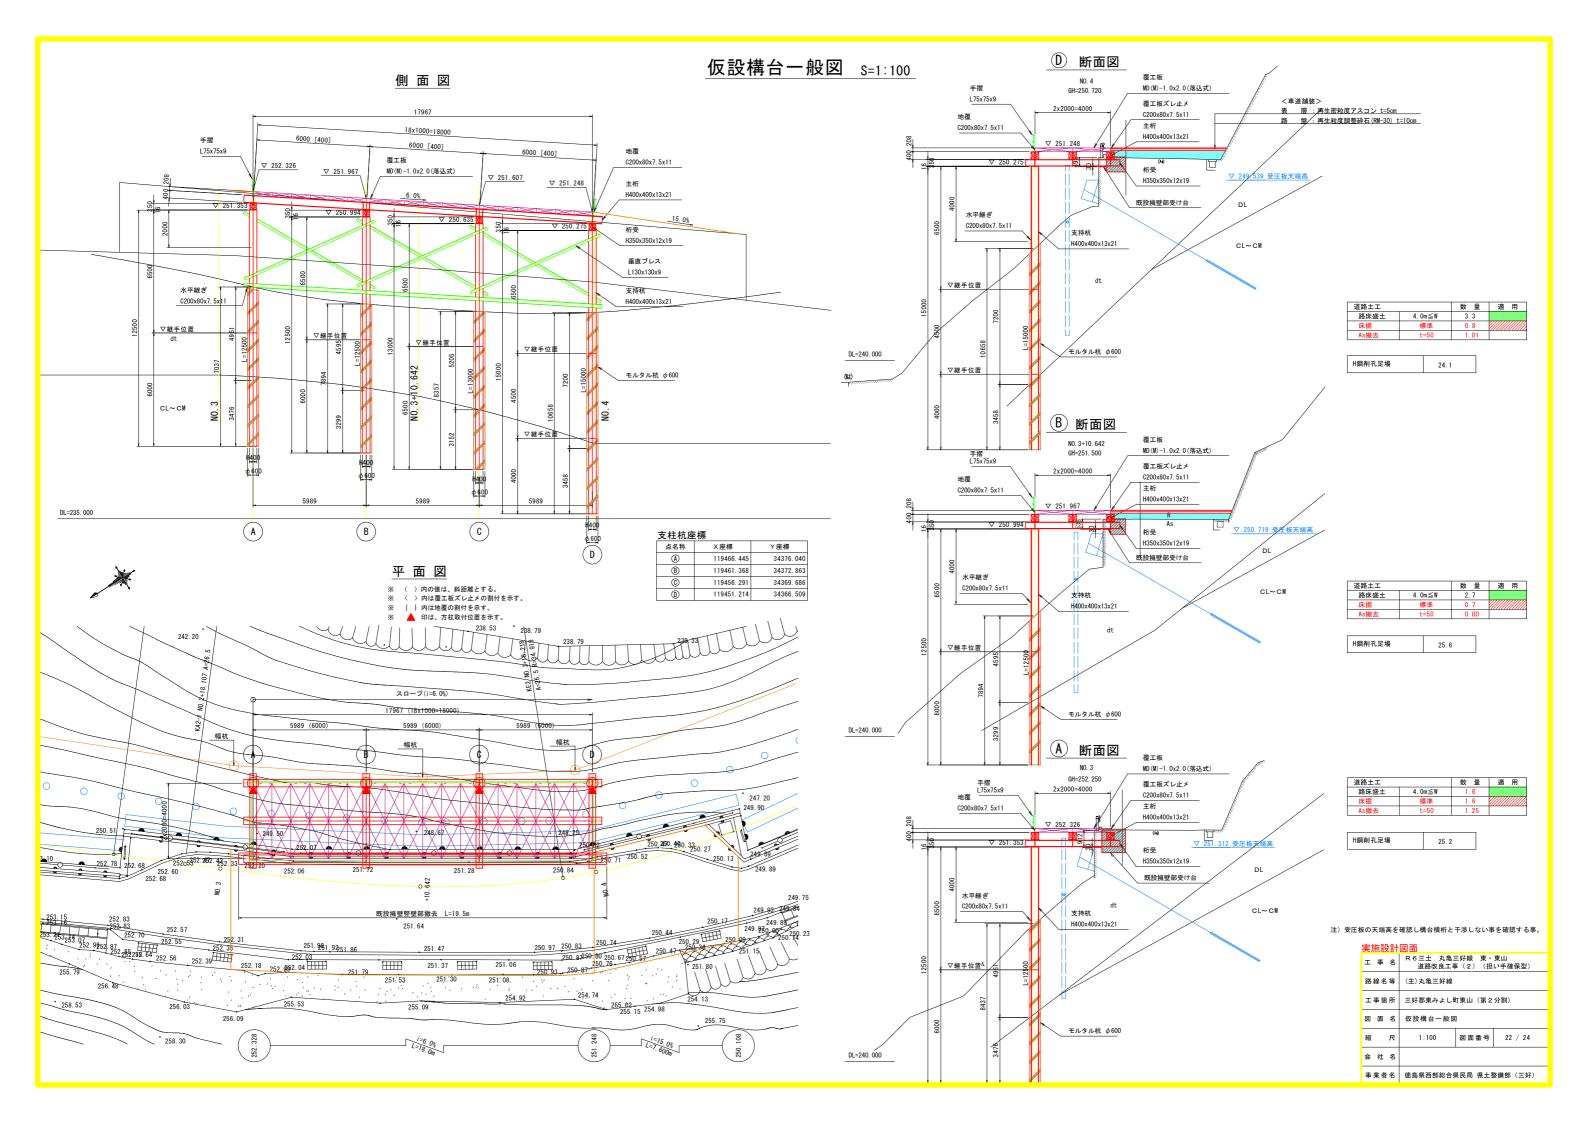

## 仮設構台詳細図(1/2) S=1:50 側面図 4 - 4 断面図 17967 手摺 L75x75x9 L=4200 5000 3x6000=18000(支柱間隔) 6000 手摺 L75x75x9 L=4200 L75x75x9 L=6000 テーパープレート /PL-350x400 t=3~24 析受 H350x350x12x19 L=5000 析受 H350x350x12x19 L=5000 支柱 L75x75x9 L=700 テーパープレート /PL-350x400 t=3~24 覆工板 36枚 手摺 L75x75x9 L=6000 ~24 析受 H350x350x12x19 L=5000 手摺 L75x75x9 L=6000 地覆 C200x80x7.5x11 L=6000 手摺 L75x75x9 L=4200 テーパープレート | PL-350x400 t=3~24 <u>覆工板ズレ止メ</u> C200x80x7.5x11 MD(M)-1.0x2.0(落込式) 手摺 L75x75x9 L=6000 手摺 L75x75x9 L=4200 手摺 L75x75x9 L=6000 ∇ E. L. \_6. 00% テーパープレート /PL-350x400 t=3~24 手摺 L75x75x9 L=6000 主桁 H400x400x13x21 L=6000、6500 テーパ PL-350 主桁 H400x400x13x21 L=6500 6. 00% 主桁 H400x400x13x21 L=6000 テーパープレート \_\_ PL-350x400 t=3~24 スチフナー 2PL-193x356 t=12 ∇ E. L. ▽ 250.994 AX a 部 1 - 2 主桁 H400x400x13x21 L=6500 スチフナー 4PL-193x356 t=12 ▽ 250. 635 スチフナー 4PL-193x356 t=12 スチフナー 2PL-168x310 t=12 ∑ 250. 275 L スチフナー 2PL-193x356 t=12 析受 H350x350x12x19 L=5000 スチフナー 2PL-168x310 t=12 トッププレート PL-400x400 t=16 既設擁壁 水平継ぎ C200x90x8x13.5 L=6500 水平継ぎ C200x90x8x13.5 L=6000 水平継ぎ C200x90x8x13.5 L=6500 ▽継手位置 / 3 - 3 18x1000=18000 175x75x9 1=4200 L75x75x9 L=4200 支柱 L75x75x9 L=700 覆工板 36枚 MD(M)-1.0x2.0(落込式) C200x80x7.5x11 L=4200 1 - 2 主桁 H400x400x13x21 L=6500 主桁 H400x400x13x21 L=6000 主桁 H400x400x13x21 L=6500 平面図 1 - 1 2 - 2 18x1000=18000 4\_ 4 主桁 H400x400x13x21 L=6500 主杭 H400x400x13x21 L=6500 主桁 H400x400x13x21 L=6000 主桁 H400x400x13x21 L=6500 3\_ 主杭 H400×400×13×21 L=6500 主桁 H400×400×13×21 L=6000 主桁 H400x400x13x21 L=6500 R 6 三土 丸亀三好線 東・東山 道路改良工事(2)(担い手確保型) 覆工板プレルメ C200×80×7 5×11 I=600 三好郡東みよし町東山(第2分割) 図面番号 23 / 24 6000 会 社 名 事業者名 徳島県西部総合県民局 県土整備部 (三好)

# 仮設構台詳細図(2/2) S=1:50

